


## 2.NP

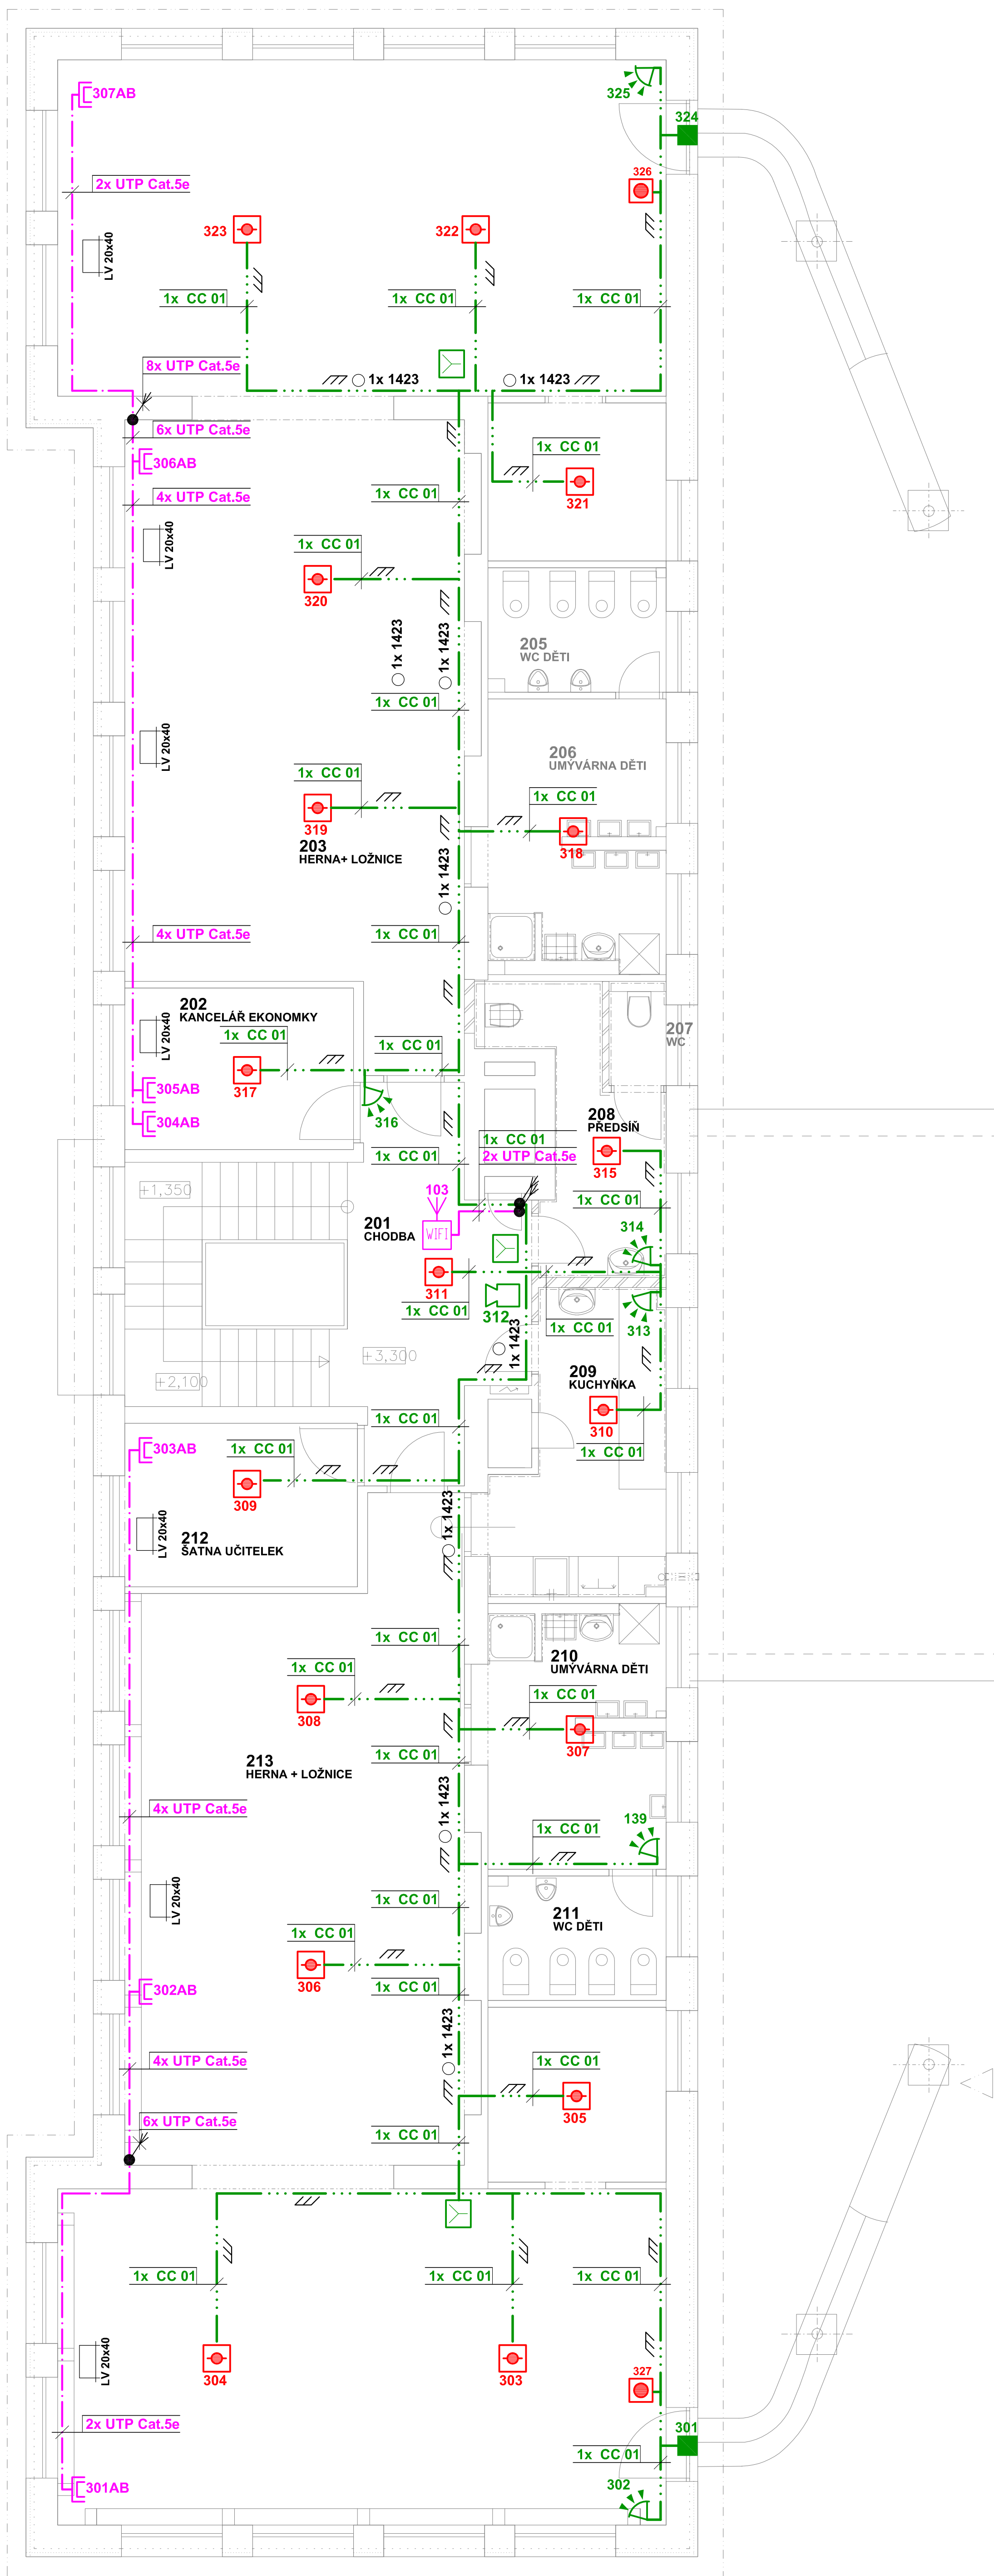

## LEGENDA ZNAČEK

- |   |  |
|---|--|
|    | PZTS ústředna                              |
|    | PZTS ovládací klávesnice                   |
|    | PZTS detektor PIR                          |
|    | PZTS dualní detektor PIR/MW                |
|    | PZTS - magnetický kontakt těžký            |
|    | PZTS - magnetický detektor-kontakt         |
|    | PZTS - tlačítko ruční hlásič               |
|    | PZTS - optickokouřový detektor             |
|    | PZTS - venkovní zálohovaná                 |
|    | PZTS - sířena vnitřní                      |
|    | PZTS - zálohovaný zdroj                    |
|    | CCTV - Vnitřní kamera                      |
|    | CCTV - venkovní kamera s IR                |
|    | CCTV - záznamové zařízení                  |
|    | TEL - čtečka RFID autonomní                |
|    | TEL - elektrický vrátník s hlas. soupravou |
|    | TEL - elektrický zámek                     |
|    | DATA - datový rozvaděč 19"                 |
|    | DATA - zásuvka datová 2x RJ45              |
|    | DATA - zásuvka datová 1x RJ45              |
|    | DATA - bezdrátová jednotka wifi            |
|    | Dveřní samozavírač                         |
|    | Kování klika - koule                       |
|    | Kování koule - koule                       |
|  | Kování klika - klika                       |

### LEGENDA KABELOVÝCH TRAS:

- 
- The diagram illustrates ten different symbols for cable connections, each associated with a specific label:
- KABELOVÉ ROZVEDY POD OMÍTKOU**: Symbol consisting of two parallel diagonal lines.
  - KABELOVÉ ROZVEDY V PODHLĚDU**: Symbol consisting of two parallel wavy horizontal lines.
  - KABELOVÉ ROZVEDY V PODLAŽE**: Symbol consisting of two crossed X shapes.
  - KABELOVÉ ROZVEDY POD PODLAHOU**: Symbol consisting of two crossed X shapes with a rectangular box below them.
  - TRASA VE ŽLABU, LIŠTĚ**: Symbol consisting of a rectangle with circles at its ends.
  - TRASA V ELEKTROINSTA. TRUBCE**: Symbol consisting of three horizontal parallel lines.
  - TRASA V ZEMI**: Symbol consisting of a solid black circle.
  - POŽÁRNÍ UCPÁVKA**: Symbol consisting of a white circle and a solid black circle connected by a diagonal arrow pointing from the white to the black circle.
  - VÝŠKOVÝ PŘECHOD KABELOVÉ TRASY**: Symbol consisting of a white circle and a solid black circle connected by a diagonal arrow pointing from the white to the black circle.
  - STOUPNUTÍ VEDENÍ PRŮBĚŽNĚ**: Symbol consisting of two white circles connected vertically by a double-headed vertical arrow.
  - KLESNUTÍ VEDENÍ PRŮBĚŽNĚ**: Symbol consisting of two white circles connected vertically by a double-headed vertical arrow, with a diagonal arrow pointing downwards from the bottom circle.

### LEGENDA ČAR:

- . — . — . — ROZVODY STRUKTUROVANÉ KABELÁŽE
- . . . — ROZVODY PZTS

## POZNÁMKA

PRVYK SYSTÉMU PZTS JSOU OČÍSLOVÁNE INFORMATIVNĚ  
ADRESY PRVKŮ BUDOU PŘÍDELÉNY NA ZÁKLADĚ PŘECHÉTNÍ KONFIGURACE STÁVAJÍCÍ ÚSTŘEDNÍ  
PROŠEDNĚ PRVKY A TRASY JSOU Z PŘEDCHOZÍ ETAPY  
PROSTUPY KABELŮ POŽÁRNĚ DĚLÍCIMI KONSTRUKCEMI POŽÁRNĚ UTĚSNIT - POŽÁRNĚ ODOLNOST  
PŘÍSLUŠNĚ STAVEBNÍ KONSTRUKCE VIZ. POŽADAVKY V TECH. ZPRÁVĚ PBR.  
PŘÍ KLADENÍ KABELŮ: LADBOPODŠŮCH ROZVODŮ DODRŽET ODSTUPY OD OSTATNÍCH ROZVODŮ:  
- DO 5m SOUBĚHU 6cm, NAD 5m SOUBĚHU 20cm A PŘÍ KŘÍŽOVÁNÍ 1cm (MIN. DLE ČSN 33 2000-5-52)  
OCHRANA PŘED NEBEZPEČNÝM DOTYKEM NEŽIVÝCH ČÁSTÍ DLE ČSN 33 2000-4-41:  
- SÍŤOVÝ ZDROJ SAMOČINNÝM ODPOJENÍM OD ZDROJE  
- OSTATNÍ PRVKY MALÝM NAPĚTÍM SELV

3PEN AC 50Hz 400V/TN-C, 3NPE AC 50Hz 400V/TN-C-S  
Ochrana automatickým odpojením od zdroje

<b>PAVEL BARTON - elektroprojekce</b> Dukelská 977, 570 01, Litomyšl IČ: 13560816 tel.775717419		VEDOUcí ZAKÁZKY <b>Pavel Bartoň</b>	
VYPRACOVÁV <b>Pavel Bartoň</b>		ZOOP. PROJEKTANT <b>Pavel Bartoň</b>	
MÍSTO STAVBY Litomyšl		DATUM <b>06/2021</b>	
STUPEŇ <b>Dokumentace pro provedení stavby a výběr zhotovitele</b>		ZAK. Č. 1	
INVESTOR Město Litomyšl, ul. bratří Štastných 1000, 57001 Litomyšl		C.PARE 1	
STAVBA <b>MŠ-Sedmikráska-návrh 2.etapy elektroinstalace</b>			
VÝKRES <b>SLABOPROUDÉ ROZVODY 2.NP - NOVÝ STAV</b>		MĚŘÍTKO 1:50	
PROFESE <b>SLP.ELEKTROTECHNIKA</b>		Č.VÝKR. <b>D.14.6.5</b>	

## TYPY KABELŮ:

KABEL CC 01	1 × 2 × 24 AWG (0,5 mm)	max. odpor ss vodiče při 20 °C 97 Ω /km
	1 × 2 × 20 AWG (0,8 mm)	max. odpor ss vodiče při 20 °C 38 Ω /km
KABEL CC 01	2 × 2 × 24 AWG (0,5 mm)	max. Odpor ss vodiče při 20 °C 97 Ω /km

**KABEL CC 01** 2 × 2 × 24 AWG (0,5 mm) max. Odpor ss vodiče při 20 °C 97 Ω /km